


PLANTA BAJA

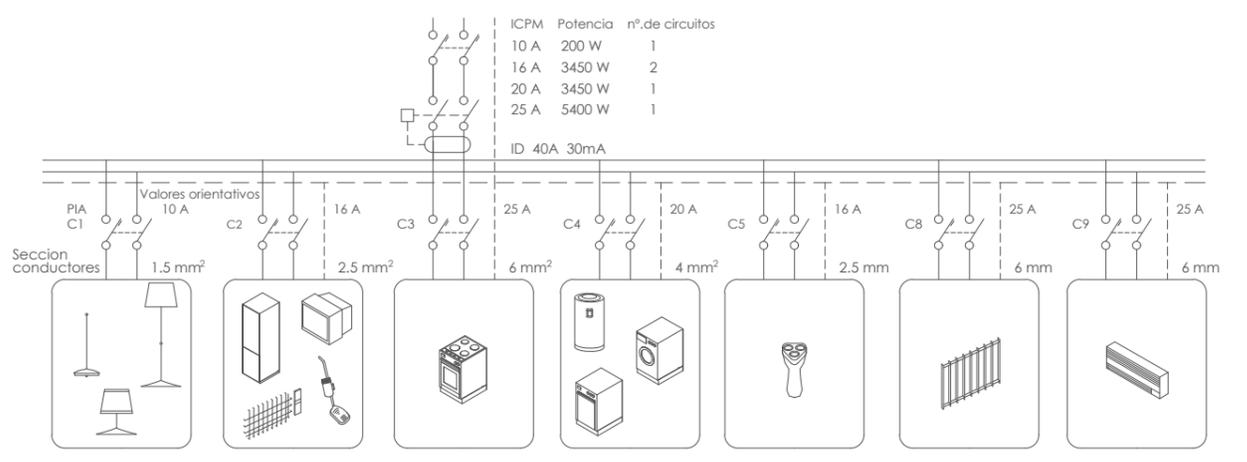

- CUADRO GENERAL DE PROTECCION
- DOWNLIGHT LED SERIES NC 2152R YLD 3000K 11W O SIMILAR
- DOWNLIGHT LED SERIES NC 2152R YLD 4000K 11W O SIMILAR
- APLIQUE PARED INTERIOR mod. A ELEGIR
- APLIQUE PARED EXTERIOR ISORA UP-DOWN RECTANGLE 3000 K 23 W GRIS ANTRACITA. DOPO - O SIMILAR
- APLIQUE PARED LED mod. A ELEGIR
- PANEL DOMÓTICA, ENCENDIDO EXTERIOR, PERSIANAS E ILUM. SALÓN
- TIRA DE LED 3000 K 9 W. O SIMILAR
- TIRA DE LED DE ENCENDIDO AUTOMÁTICO APERTURA PUERTA ARMARIO
- ZUMBADOR
- VIDEO PORTERO
- PULSADOR TEMPORIZADOR
- CARGADOR DE COCHE ELÉCTRICO
- TOMA DE CORRIENTE 230 V. 16 A. (OTROS USOS)
- TOMA DE CORRIENTE 230 V. 25 A. (COCINAS)
- TOMA DE CORRIENTE 230 V. 25 A. (CALEFACCIÓN)
- TOMA DE CORRIENTE 230 V. 25 A. (A. ACONDICIONADO)
- TOMA DE CORRIENTE 230 V. 16 A. ESTANCA (EXTERIORES)
- INTERRUPTOR SENCILLO mod. JUNG LS990 BLANCO
- INTERRUPTOR CONMUTADO mod. JUNG LS990 BLANCO
- INTERRUPTOR MOTOR PERSIANA mod. JUNG LS990 BLANCO
- MOTOR PERSIANA
- PREINSTALACIÓN ESTORES
- REGISTRO DE TOMA DE RTV-SAT. CABLE COAXIAL 2150 Mhz
- REGISTRO DE TOMA DE RJ 45. CABLE UTP cat.6
- REGISTRO DE TOMA DE TBA. CABLE COAXIAL 1000Mhz
- SISTEMA AIRZONE PARA AIRE ACONDICIONADO

NOTA : CUANDO SE INSTALE UNA TOMA DE T.V., LA TOMA DE CORRIENTE SERA DOBLE

- *EN COCINAS:**
 - LAS TOMAS DE CORRIENTE DEL CIRCUITO C5 ENCIMA DEL PLANO DE TRABAJO SE COLOCARAN FUERA DE UN VOLUMEN DELIMITADO POR LOS PLANOS VERTICALES SITUADOS A 0,5m DEL FREGADERO Y DE LA ENCIMERA DE COCCION O COCINA.
 - LAS TOMAS DE CORRIENTE DEL CIRCUITO C2 DEBAJO DEL PLANO DE TRABAJO SE COLOCARAN SEGUN DISEÑO DE COCINA.
- *EN BAÑOS:**
 - LA TOMA DE CORRIENTE DEL LAVABO SE COLOCARA A 1.50m DEL SUELO
 - LA OTRA TOMA DE CORRIENTE SE COLOCARA ENCIMA DE LA PUERTA
- *EN VIVIENDAS:**
 - LOS INTERRUPTORES SE COLOCARAN A 1.10m DEL SUELO, EXCEPTO LOS DE LAS MESILLAS QUE SE COLOCARAN A UNOS 0.60cm DEL SUELO
 - LAS TOMAS DE CORRIENTE SE COLOCARAN A 0.50m DEL SUELO, EXCEPTO LOS DE LAS MESILLAS QUE SE COLOCARAN A UNOS 0.60cm DEL SUELO

- CIRCUITOS :**
- C1 CIRCUITO DE ILUMINACION
 - C2 CIRCUITO DE USO GENERAL, EXTRACTOR Y FRIGORIFICO
 - C3 CIRCUITO DE COCINA Y HORNO
 - C4a CIRCUITO DE LAVAVAJILLAS
 - C4b CIRCUITO DE LAVADORA
 - C4c CIRCUITO DE TERMO ELECTRICO
 - C5 CIRCUITO DE BAÑO Y COCINA
 - C6 CIRCUITO ADICIONAL C1 POR CADA 30 PUNTOS DE LUZ
 - C7 CIRCUITO ADICIONAL C2 POR CADA 20 TOMAS USO GENERAL
 - C8 CIRCUITO DE CALEFACCIÓN
 - C9 CIRCUITO DE AIRE ACONDICIONADO
 - C13 CIRCUITO DE RECARGA VEHÍCULOS ELÉCTRICOS


PRESCRIPCIONES DE SEGURIDAD EN CUARTOS DE BAÑO Y ASEO			
ZONAS	INSTALACIONES PERMITIDAS		
	Grado de Protección	Mecanismos	
Local con bañera o ducha	Volumen 0	IPX7	No permitida
	Volumen 1	IPX4	No permitida, con la excepción de circuitos MBTS alimentados a una tensión nominal de 12V en alterna o 30V en continua, estando la fuente instalada fuera de volúmenes 0,1 y 2.
Bañera	Volumen 2	IPX4	No permitida, con la excepción de circuitos MBTS cuya fuente de alimentación este instalada fuera de volúmenes 0,1 y 2.
	Volumen 3	IPX5	Se permiten las bases solo si están protegidas bien por transformador de aislamiento; o por MBTS; o por un interruptor automat. de la alimentación con un dispositivo de protección

PROYECTO OBRA DE VIVIENDA UNIFAMILIAR CON SÓTANO Y PISCINA EN PARCELA M-9.1 SN1 "LA BERNADA" DE ROJALES (ALICANTE)


situación: PARCELA M-9.1 SN1 "LA BERNADA", SITUADA SOBRE SUPERFICIE DE USO PRIVATIVO Nº5

plano: PLANTA BAJA. INSTALACIÓN DE ELECTRICIDAD. escala: 1/100

promotor: CONSTRUCCIONES Y REFORMAS VEGASOL S.L. nº plano: 1.01

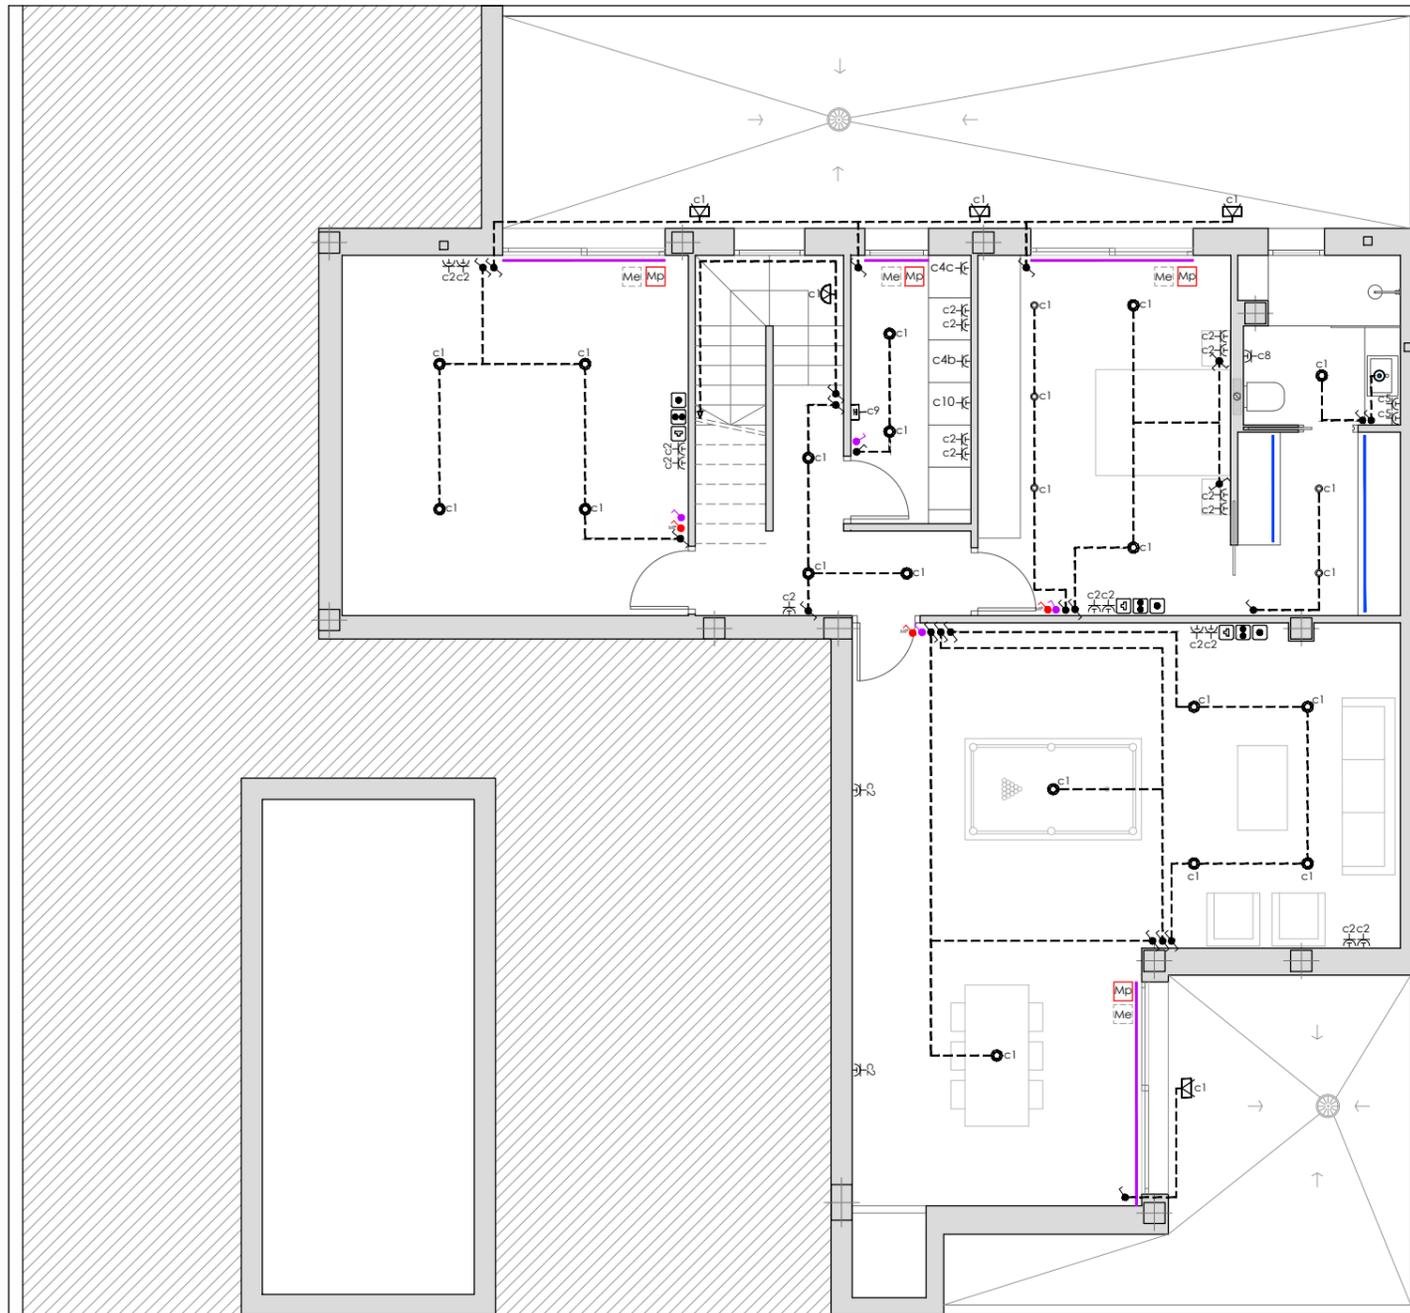

PLANTA SÓTANO

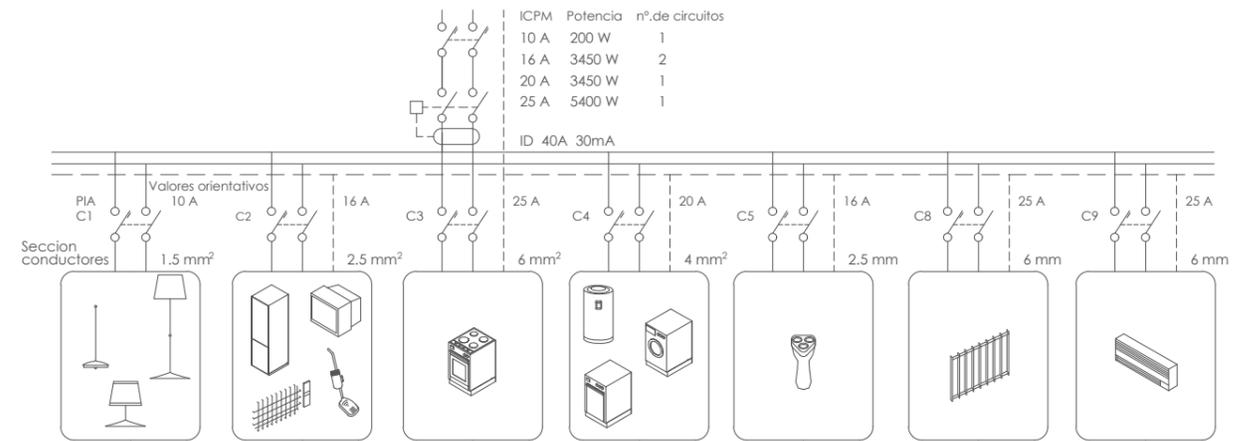

- CUADRO GENERAL DE PROTECCION
- DOWNLIGHT LED SERIES NC 2152R YLD 3000K 11W O SIMILAR
- DOWNLIGHT LED SERIES NC 2152R YLD 4000K 11W O SIMILAR
- APLIQUE PARED INTERIOR mod. A ELEGIR
- APLIQUE PARED EXTERIOR ISORA UP-DOWN RECTANGLE 3000 K 23 W GRIS ANTRACITA. DOPO - O SIMILAR
- APLIQUE PARED LED mod. A ELEGIR
- PANEL DOMÓTICA, ENCENDIDO EXTERIOR, PERSIANAS E ILUM. SALÓN
- TIRA DE LED 3000 K 9 W. O SIMILAR
- TIRA DE LED DE ENCENDIDO AUTOMÁTICO APERTURA PUERTA ARMARIO
- ZUMBADOR
- VIDEO PORTERO
- PULSADOR TEMPORIZADOR
- CARGADOR DE COCHE ELÉCTRICO
- TOMA DE CORRIENTE 230 V. 16 A. (OTROS USOS)
- TOMA DE CORRIENTE 230 V. 25 A. (COCINAS)
- TOMA DE CORRIENTE 230 V. 25 A. (CALEFACCIÓN)
- TOMA DE CORRIENTE 230 V. 25 A. (A. ACONDICIONADO)
- TOMA DE CORRIENTE 230 V. 16 A. ESTANCA (EXTERIORES)
- INTERRUPTOR SENCILLO mod. JUNG LS990 BLANCO
- INTERRUPTOR DE CRUCE mod. JUNG LS990 BLANCO
- INTERRUPTOR MOTOR PERSIANA mod. JUNG LS990 BLANCO
- MOTOR PERSIANA
- PREINSTALACIÓN ESTORES
- REGISTRO DE TOMA DE RTV-SAT. CABLE COAXIAL 2150 Mhz
- REGISTRO DE TOMA DE RJ 45. CABLE UTP cat.6
- REGISTRO DE TOMA DE TBA. CABLE COAXIAL 1000Mhz
- SISTEMA AIRZONE PARA AIRE ACONDICIONADO

NOTA : CUANDO SE INSTALE UNA TOMA DE T.V., LA TOMA DE CORRIENTE SERA DOBLE

***EN COCINAS:**

- LAS TOMAS DE CORRIENTE DEL CIRCUITO C5 ENCIMA DEL PLANO DE TRABAJO SE COLOCARAN FUERA DE UN VOLUMEN DELIMITADO POR LOS PLANOS VERTICALES SITUADOS A 0,5m DEL FREGADERO Y DE LA ENCIMERA DE COCCION O COCINA.
- LAS TOMAS DE CORRIENTE DEL CIRCUITO C2 DEBAJO DEL PLANO DE TRABAJO SE COLOCARAN SEGUN DISEÑO DE COCINA.

***EN BAÑOS:**

- LA TOMA DE CORRIENTE DEL LAVABO SE COLOCARA A 1.50m DEL SUELO
- LA OTRA TOMA DE CORRIENTE SE COLOCARA ENCIMA DE LA PUERTA

***EN VIVIENDAS:**

- LOS INTERRUPTORES SE COLOCARAN A 1.10m DEL SUELO, EXCEPTO LOS DE LAS MESILLAS QUE SE COLOCARAN A UNOS 0.60cm DEL SUELO
- LAS TOMAS DE CORRIENTE SE COLOCARAN A 0.50m DEL SUELO, EXCEPTO LOS DE LAS MESILLAS QUE SE COLOCARAN A UNOS 0.60cm DEL SUELO

CIRCUITOS :

- C1 CIRCUITO DE ILUMINACION
- C2 CIRCUITO DE USO GENERAL, EXTRACTOR Y FRIGORIFICO
- C3 CIRCUITO DE COCINA Y HORNO
- C4a CIRCUITO DE LAVAVAJILLAS
- C4b CIRCUITO DE LAVADORA
- C4c CIRCUITO DE TERMO ELECTRICO
- C5 CIRCUITO DE BAÑO Y COCINA
- C6 CIRCUITO ADICIONAL C1 POR CADA 30 PUNTOS DE LUZ
- C7 CIRCUITO ADICIONAL C2 POR CADA 20 TOMAS USO GENERAL
- C8 CIRCUITO DE CALEFACCIÓN
- C9 CIRCUITO DE AIRE ACONDICIONADO
- C13 CIRCUITO DE RECARGA VEHÍCULOS ELÉCTRICOS

PRESCRIPCIONES DE SEGURIDAD EN CUARTOS DE BAÑO Y ASEO			
ZONAS	INSTALACIONES PERMITIDAS		
	Grado de Protección	Mecanismos	
Local con bañera o ducha			
	Volumen 0	IPX7	No permitida
	Volumen 1	IPX4	No permitida, con la excepción de circuitos MBTS alimentados a una tensión nominal de 12V en alterna o 30V en continua, estando la fuente instalada fuera de volúmenes 0,1 y 2.
	Volumen 2	IPX4	No permitida, con la excepción de circuitos MBTS cuya fuente de alimentación este instalado fuera de volúmenes 0,1 y 2.
	Volumen 3	IPX5, en los baños comunes en los que se puedan producir chorros de agua en su limpieza.	Se permiten las bases solo si están protegidas bien por transformador de aislamiento; o por MBTS; o por un interruptor automat. de la alimentación con un dispositivo de protección

PROYECTO OBRA DE VIVIENDA UNIFAMILIAR CON SÓTANO Y PISCINA EN PARCELA M-9.1 SN1 "LA BERNADA" DE ROJALES (ALICANTE)


situación: PARCELA M-9.1 SN1 "LA BERNADA", SITUADA SOBRE SUPERFICIE DE USO PRIVATIVO Nº5

plano: PLANTA SÓTANO. INSTALACIÓN DE ELECTRICIDAD.


escala: 1/100

promotor: CONSTRUCCIONES Y REFORMAS VEGASOL S.L.

nº plano: 1.02

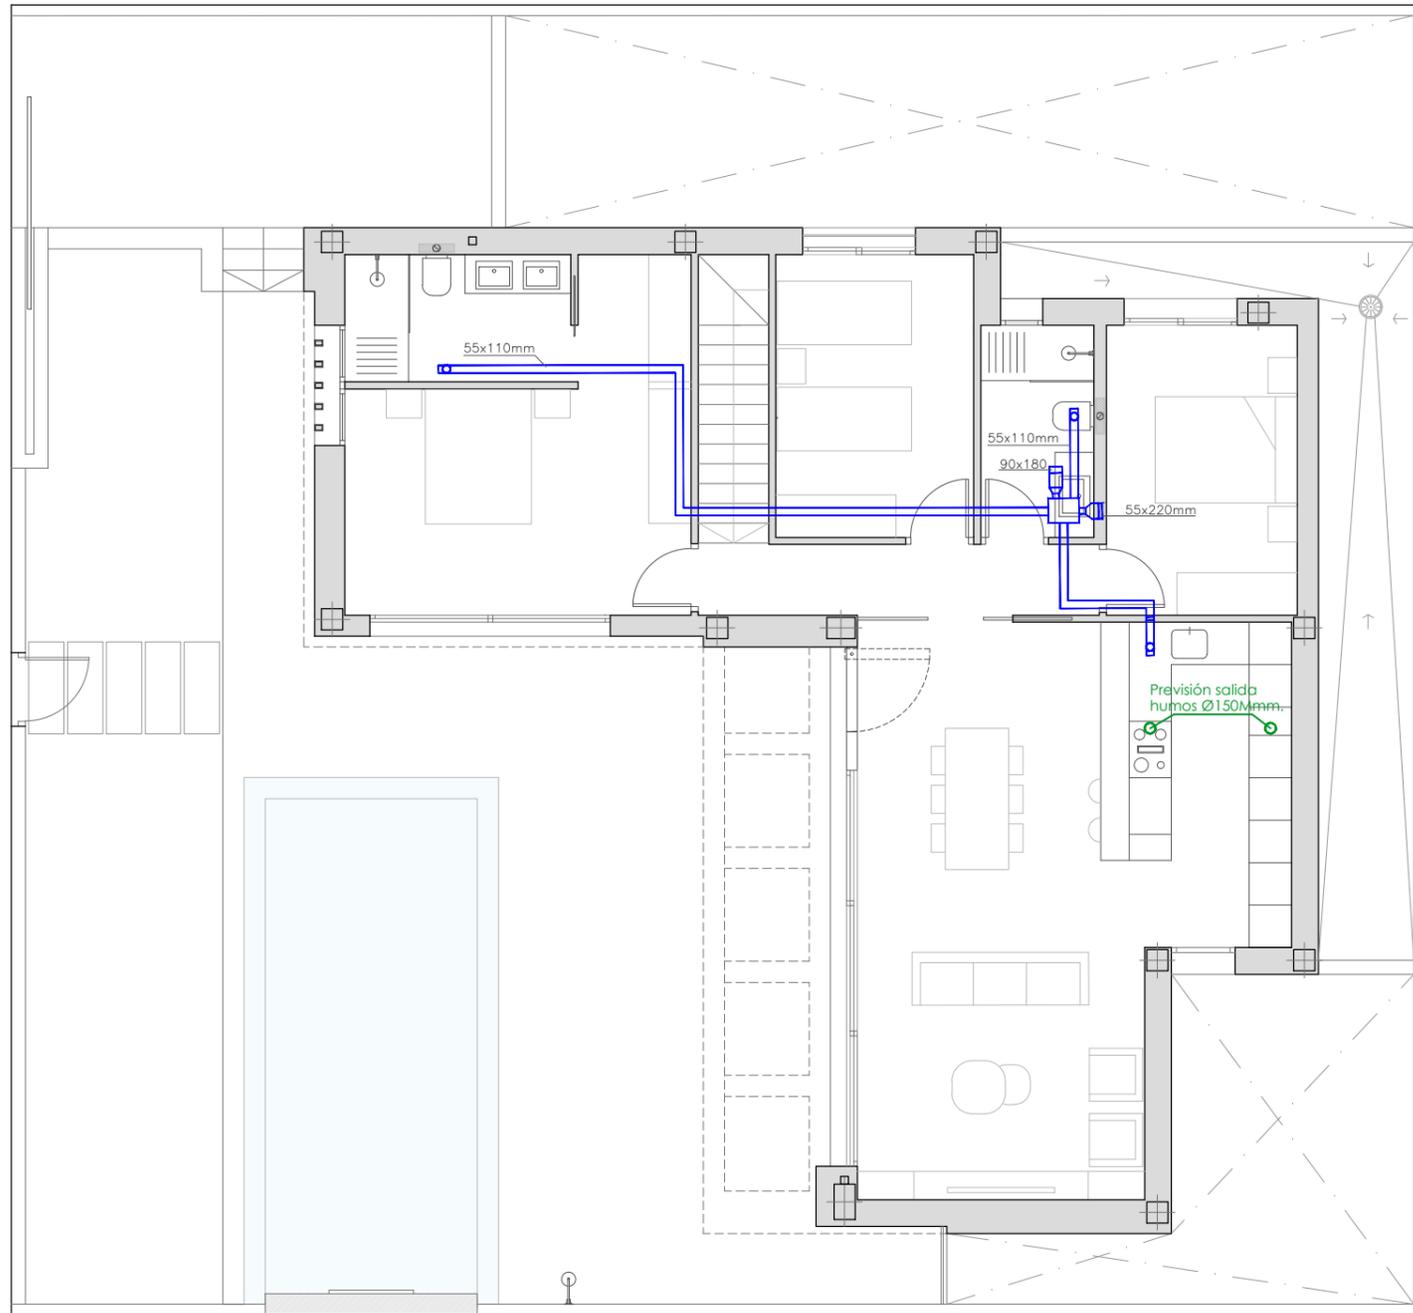

PLANTA BAJA

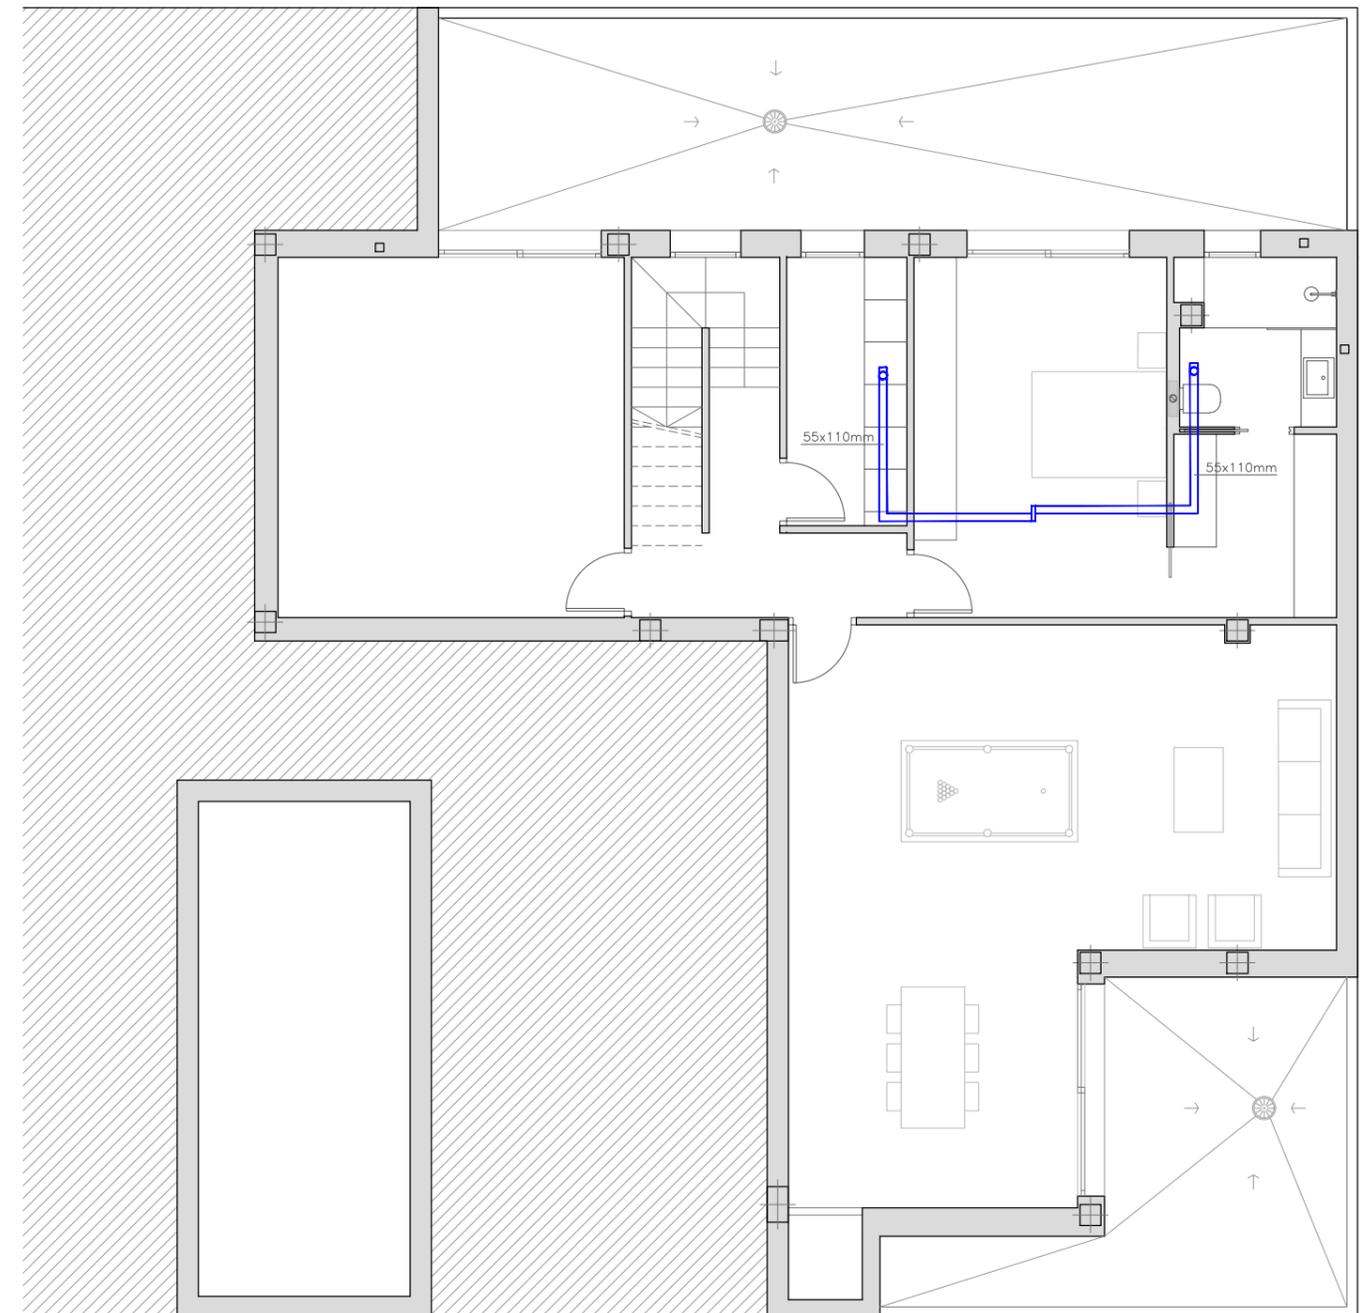

PLANTA SÓTANO



 SISTEMA DE VENTILACIÓN GRUPOS DE VENTILACIÓN HIDROREGULABLE DE SIMPLE FLUJO

PROYECTO OBRA DE VIVIENDA UNIFAMILIAR CON SÓTANO Y PISCINA EN PARCELA M-9.1 SN1 "LA BERNADA" DE ROJALES (ALICANTE)

situación: PARCELA M-9.1 SN1 "LA BERNADA", SITUADA SOBRE SUPERFICIE DE USO PRIVATIVO Nº5

plano: PLANTA BAJA Y PLANTA SÓTANO. VENTILACIÓN. escala: 1/100

promotor: CONSTRUCCIONES Y REFORMAS VEGASOL S.L. nº plano: 1.10

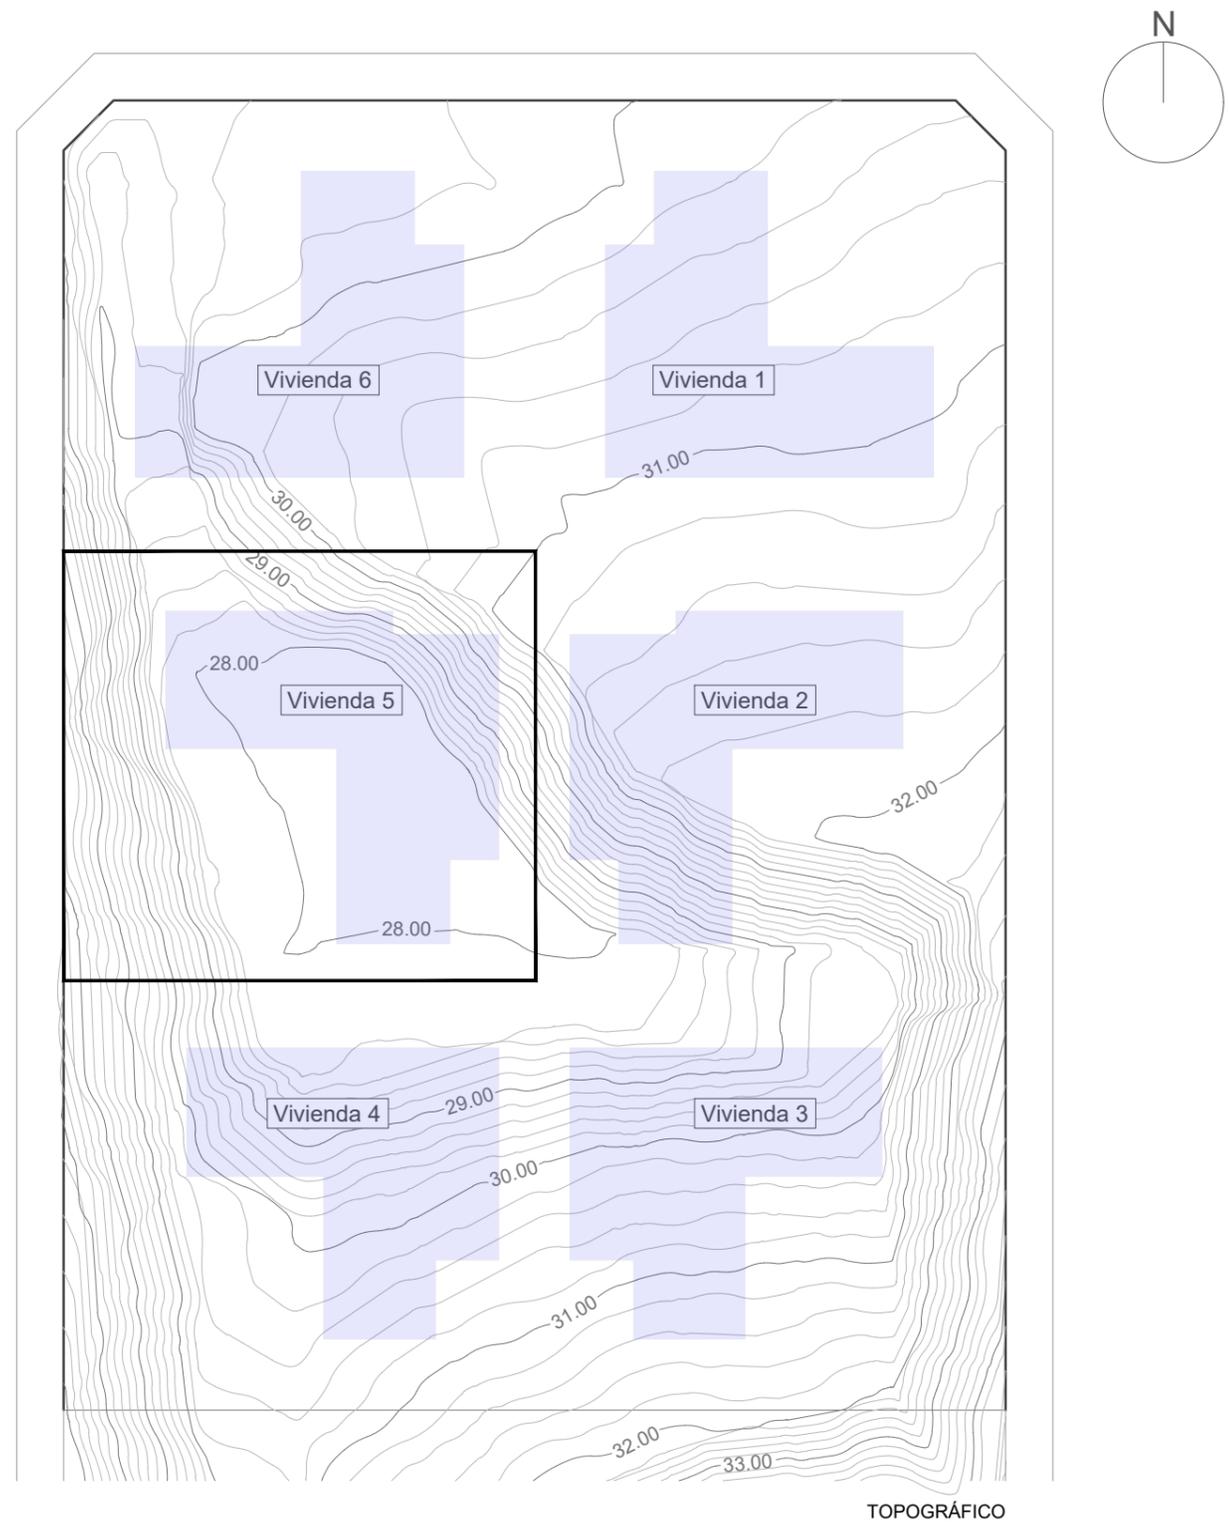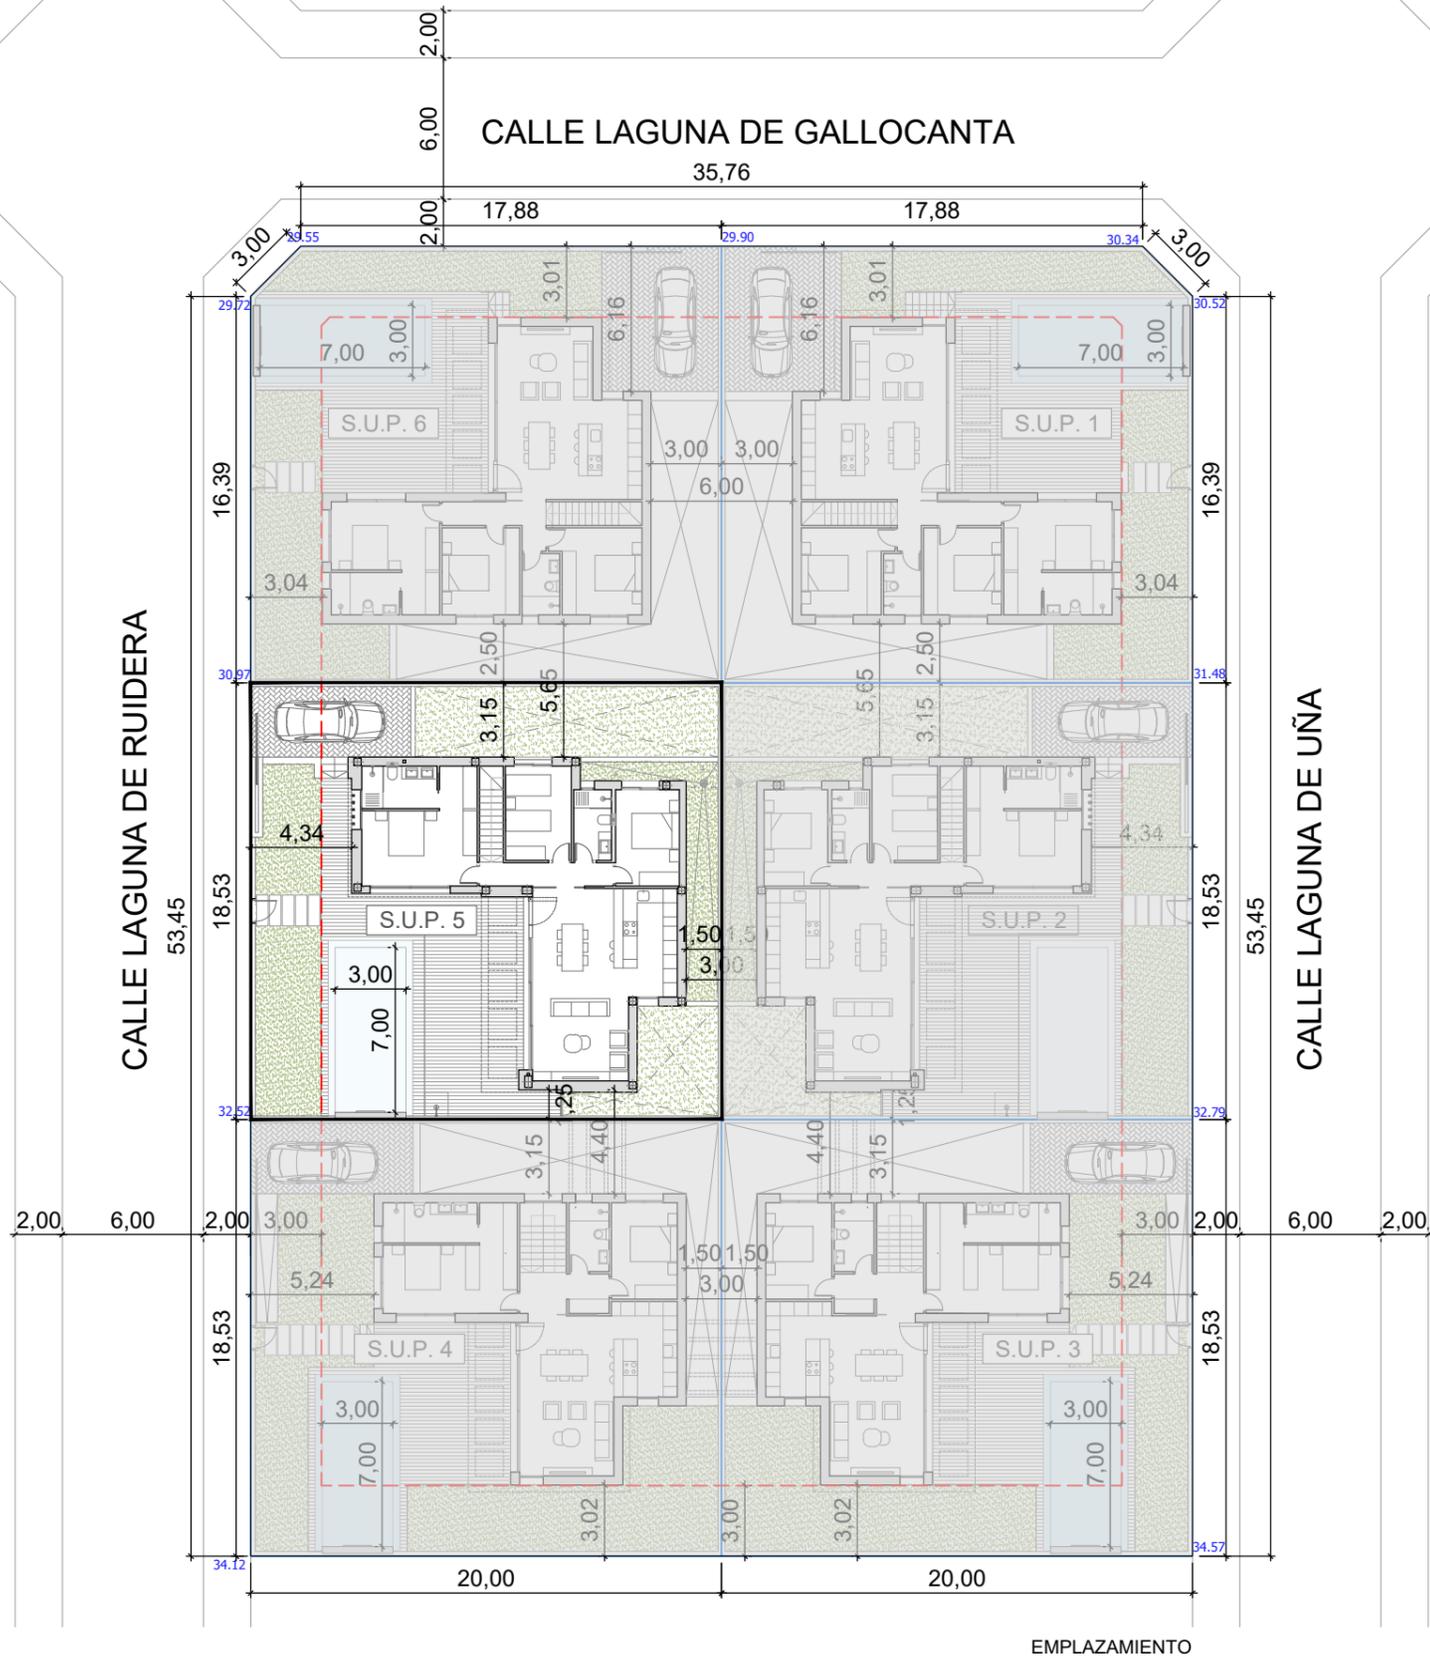


PROYECTO OBRA DE VIVIENDA UNIFAMILIAR CON SÓTANO Y PISCINA EN PARCELA M-9.1 SN1 "LA BERNADA" DE ROJALES (ALICANTE)


situación: PARCELA M-9.1 SN1 "LA BERNADA", SITUADA SOBRE SUPERFICIE DE USO PRIVATIVO Nº5

plano: EMPLAZAMIENTO Y PLANO TOPOGRÁFICO. escala: 1/300

promotor: CONSTRUCCIONES Y REFORMAS VEGASOL S.L. nº plano: **S.02**

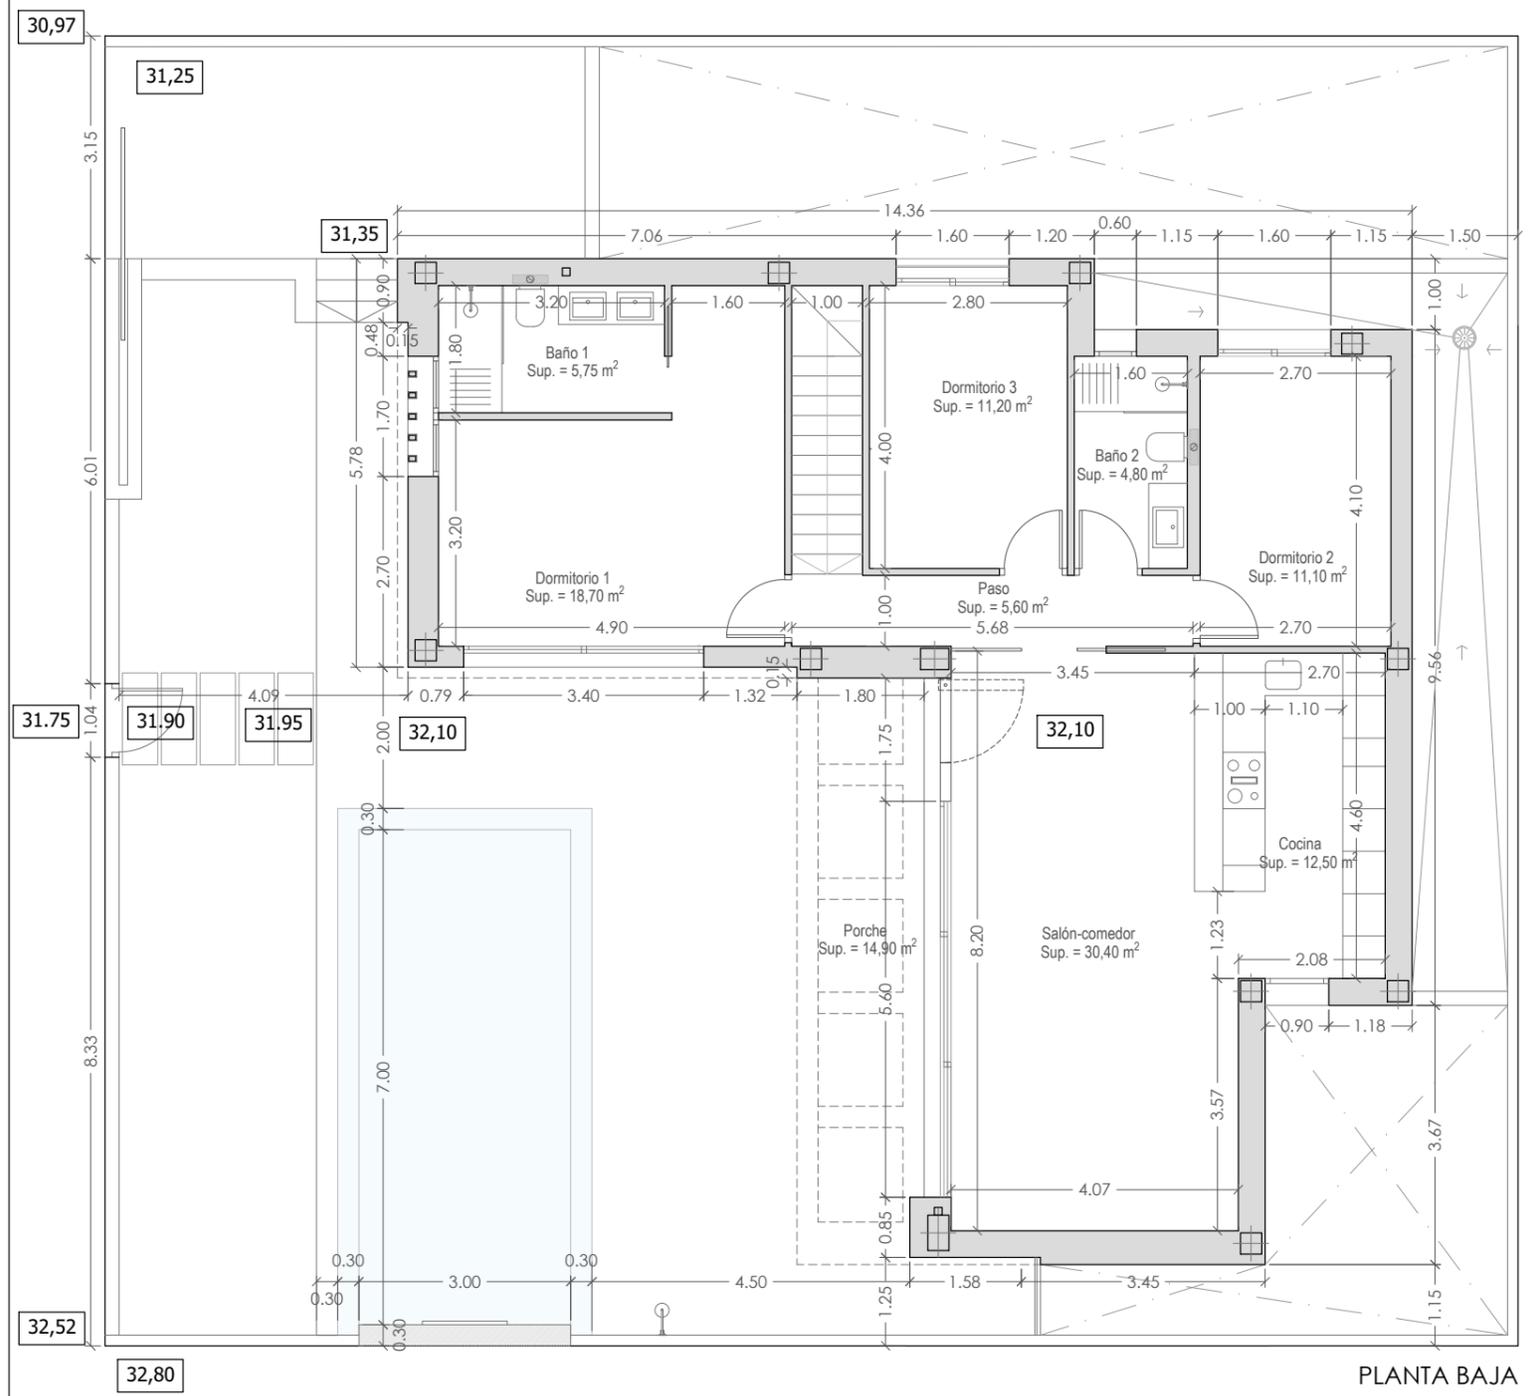

PLANTA BAJA

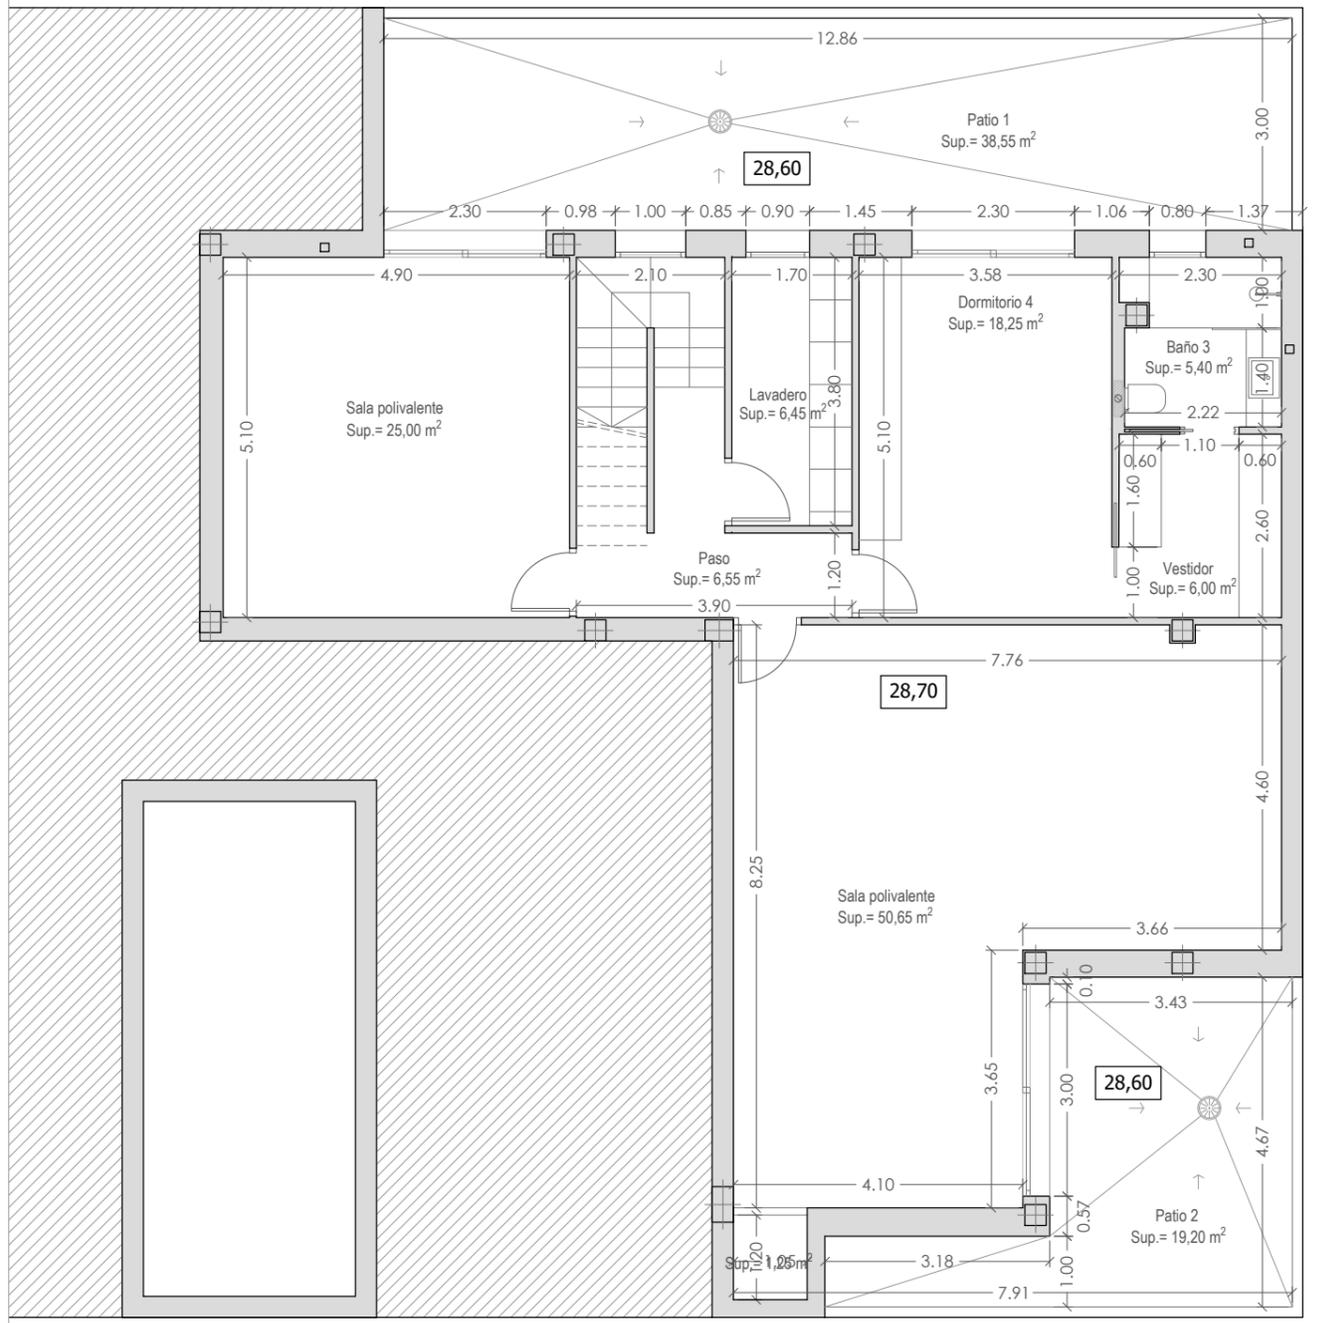


PLANTA SÓTANO

PROYECTO OBRA DE VIVIENDA UNIFAMILIAR CON SÓTANO Y PISCINA EN PARCELA M-9.1 SN1 "LA BERNADA" DE ROJALES (ALICANTE)

situación: PARCELA M-9.1 SN1 "LA BERNADA", SITUADA SOBRE SUPERFICIE DE USO PRIVATIVO Nº5

plano: PLANTA BAJA Y PLANTA SÓTANO. COTAS Y SUPERFICIES. escala: 1/100

promotor: CONSTRUCCIONES Y REFORMAS VEGASOL S.L. nº plano: **A.01**

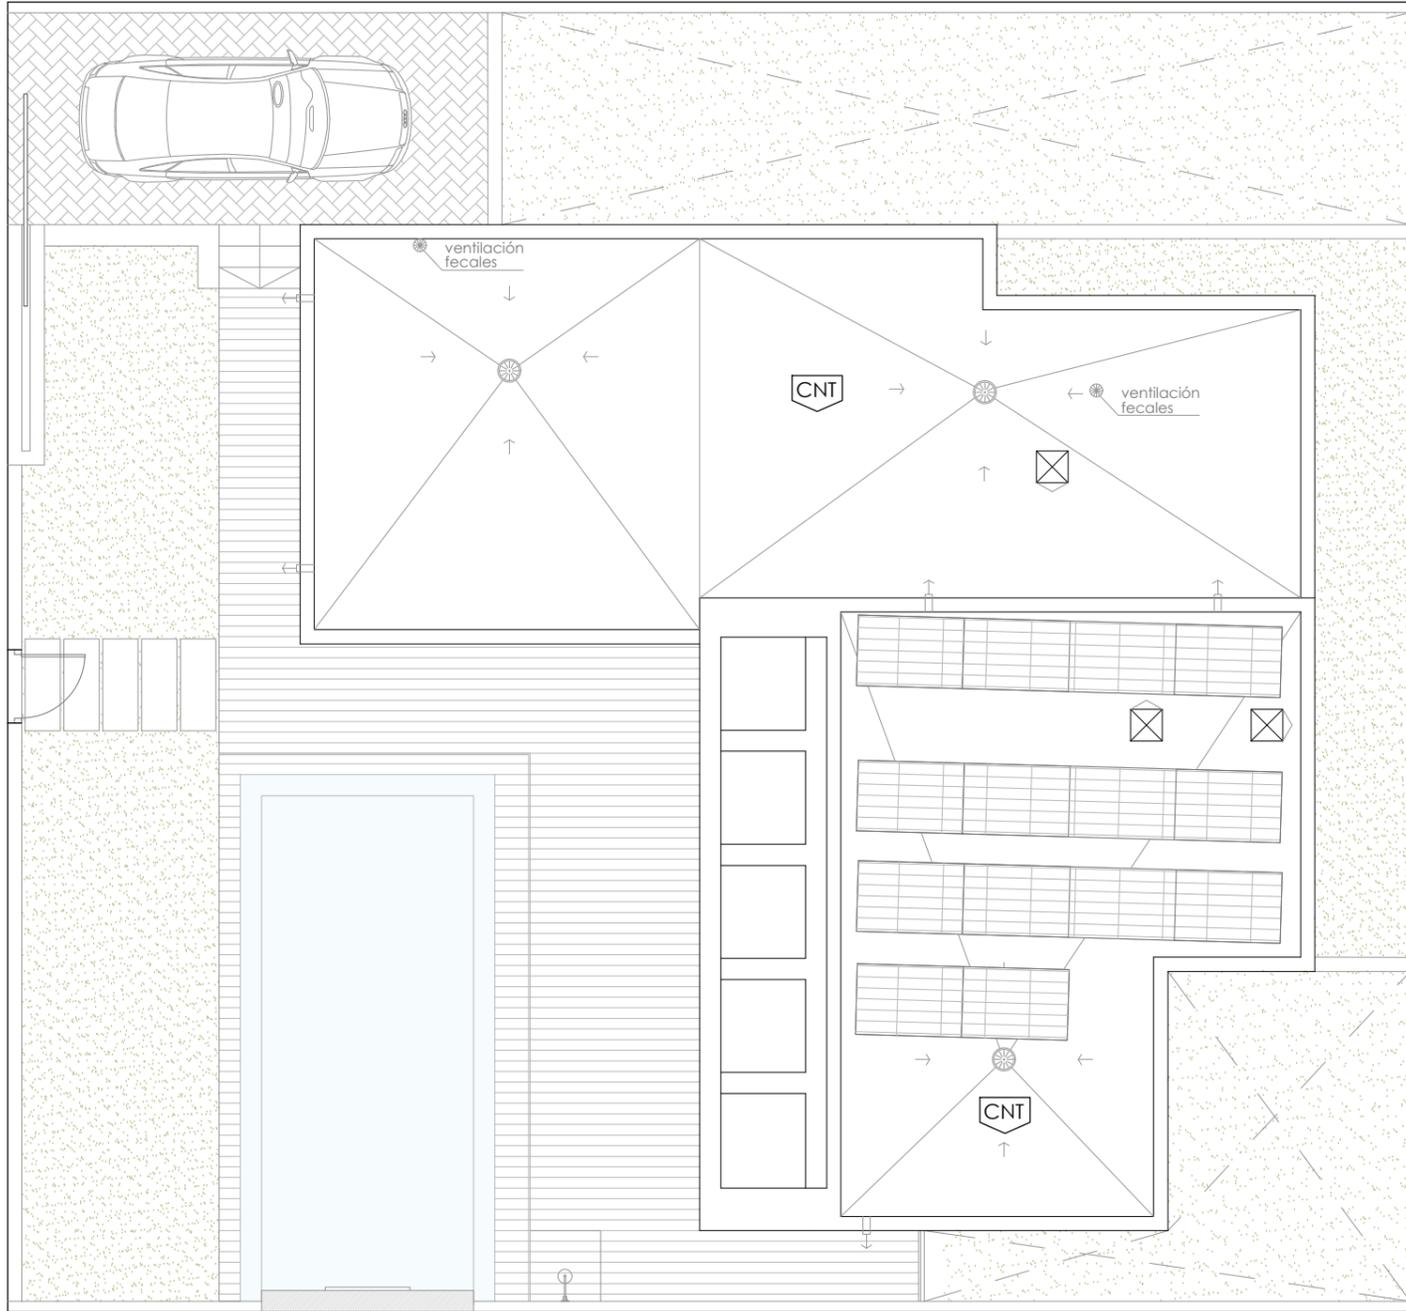

PLANTA DE CUBIERTA

CUBIERTAS

CNT CUBIERTA PLANA INVERTIDA NO TRANSITABLE CONSTITUIDA POR: EMULSIÓN ASFÁLTICA, HORMIGÓN AISLANTE DE ARCILLA EXPANDIDA DE e=10 cm, EN FORMACIÓN DE PENDIENTES, TENDIDO DE MORTERO DE CEMENTO M5 DE e=2 cm; DOBLE LÁMINA ASFÁLTICA DE BETÚN ELASTÓMERO; LÁMINA GEOTEXTIL; POLIESTIRENO EXTRUÍDO DE 80 mm; LÁMINA GEOTEXTIL DE 200 g/m2 Y CAPA DE 5cm DE GRAVA DE CANTO RODADO 40/60.

NOTA :
LAS PENDIENTES ESTARÁN COMPRENDIDAS ENTRE EL 1% Y 5%

- SUMIDERO
- ⇒ REBOSADERO

MÓDULO FOTOVOLTAICO



PROYECTO OBRA DE VIVIENDA UNIFAMILIAR CON SÓTANO Y PISCINA EN PARCELA M-9.1 SN1 "LA BERNADA" DE ROJALES (ALICANTE)

situación: PARCELA M-9.1 SN1 "LA BERNADA", SITUADA SOBRE SUPERFICIE DE USO PRIVATIVO Nº5

plano: PLANTA DE CUBIERTA. escala: 1/100

promotor: CONSTRUCCIONES Y REFORMAS VEGASOL S.L. nº plano: **A.03**